

Zeitschrift: Schweizerische Bauzeitung
Herausgeber: Verlags-AG der akademischen technischen Vereine
Band: 75/76 (1920)
Heft: 2

Inhaltsverzeichnis

Nutzungsbedingungen

Die ETH-Bibliothek ist die Anbieterin der digitalisierten Zeitschriften auf E-Periodica. Sie besitzt keine Urheberrechte an den Zeitschriften und ist nicht verantwortlich für deren Inhalte. Die Rechte liegen in der Regel bei den Herausgebern beziehungsweise den externen Rechteinhabern. Das Veröffentlichen von Bildern in Print- und Online-Publikationen sowie auf Social Media-Kanälen oder Webseiten ist nur mit vorheriger Genehmigung der Rechteinhaber erlaubt. [Mehr erfahren](#)

Conditions d'utilisation

L'ETH Library est le fournisseur des revues numérisées. Elle ne détient aucun droit d'auteur sur les revues et n'est pas responsable de leur contenu. En règle générale, les droits sont détenus par les éditeurs ou les détenteurs de droits externes. La reproduction d'images dans des publications imprimées ou en ligne ainsi que sur des canaux de médias sociaux ou des sites web n'est autorisée qu'avec l'accord préalable des détenteurs des droits. [En savoir plus](#)

Terms of use

The ETH Library is the provider of the digitised journals. It does not own any copyrights to the journals and is not responsible for their content. The rights usually lie with the publishers or the external rights holders. Publishing images in print and online publications, as well as on social media channels or websites, is only permitted with the prior consent of the rights holders. [Find out more](#)

Download PDF: 12.01.2026

ETH-Bibliothek Zürich, E-Periodica, <https://www.e-periodica.ch>

INHALT: Die Wasserkraftanlage „Gösgen“ an der Aare. — Ueber Wirtschafts-Politik und Ausbauprogramm der Schweizer. Kraftübertragungs-A.-G. — Wettbewerb für den Neubau der Thurgauischen Kantonalbank in Frauenfeld. — Ein neues Projekt für einen Wasserkraftausnutzungs- und Schifffahrts-Kanal Basel-Strassburg. — † Louis Grioud. — Miscellanea: Zur Reform der Technischen Hochschulen in Stuttgart. Ver-

suche über Wasserdurchlässigkeit von Putzmörtel mit verschiedenen Dichtungsmitteln. Akademie der Ingenieurwissenschaften in Schweden. Société des Ingénieurs Civil de France. Die Wasserkraftanlage Margaretenberg. — Konkurrenzen: Schiffsbarmachung des Rheins Basel-Bodensee. — Literatur. — Vereinsnachrichten: Bernische Ingenieur- und Architekten-Verein. G. e. P.: Stellenvermittlung. — Tafel 5: Louis Giroud.

Band 75.

Nachdruck von Text oder Abbildungen ist nur mit Zustimmung der Redaktion und nur mit genauer Quellenangabe gestattet.

Nr. 2.

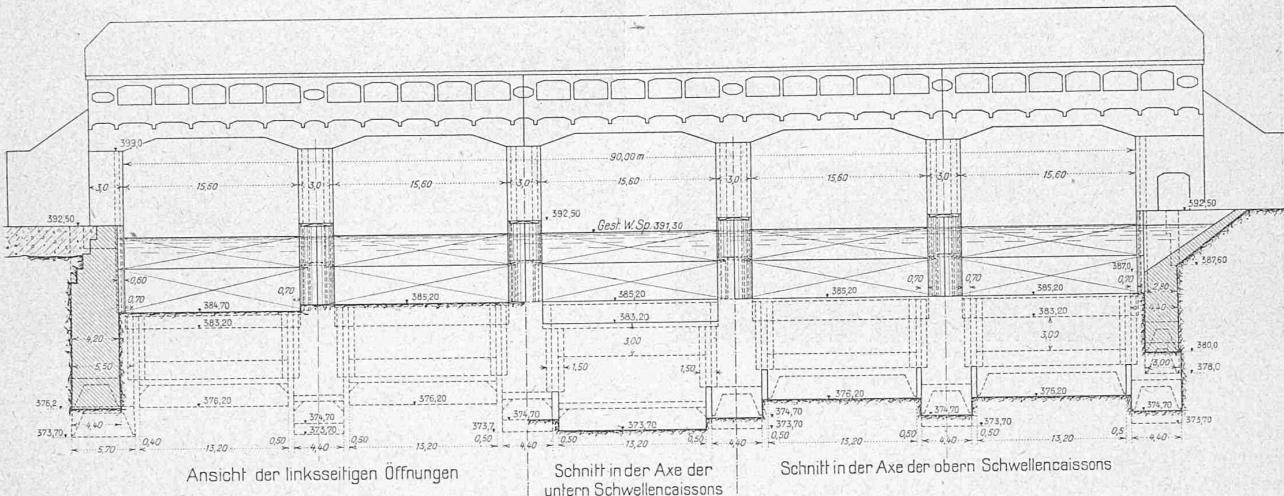


Abb. 8. Ansicht und Schnitte des Stauwehres in der Aare, vom Oberwasser aus gesehen. — Maßstab 1:600.

Die Wasserkraftanlage „Gösgen“ an der Aare der A.-G. „Elektrizitätswerk Olten-Aarburg“.

Mitgeteilt von der A.-G. «Motor» in Baden.

(Fortsetzung von Seite 4.)

Das Stauwehr.

Für die Wahl der Lage des Stauwehrs waren in erster Linie die örtlichen Verhältnisse massgebend; so musste das Wehr mindestens etwa 400 m weit abwärts von der schon genannten Strassenbrücke in der Rankwage verlegt werden, um genügend Platz für das Einlaufbauwerk und den Kanal zwischen der Winznauerflüe und der Aare.

zu haben. Weiter flussabwärts zu gehen, schien wiederum aus baulichen Rücksichten nicht geboten. Es hätten sich oberhalb des Wehres höhere Dämme ergeben, deren Errichtung bei einem Flusse wie die Aare immerhin, wenn nicht unbedingt nötig, lieber umgangen wird. Zweitens wäre an der Wehrstelle der Aufstau höher ausgefallen, was aber im Hinblick auf die Untergrundverhältnisse nicht wünschbar erschien. Die an Ort und Stelle durchgeführten Sondierungen haben nämlich ergeben, dass bis auf 18 m Tiefe unter dem Wasserspiegel kein Felsen anzutreffen war; das Wehr musste daher auf Kies fundiert werden, und so schien es ratsam, im Hinblick auf die Durchsickeungen, Kolkbildungen usw., deren Gefahr mit der Stauhöhe zunimmt, mit der letzteren nicht zu weit zu gehen,

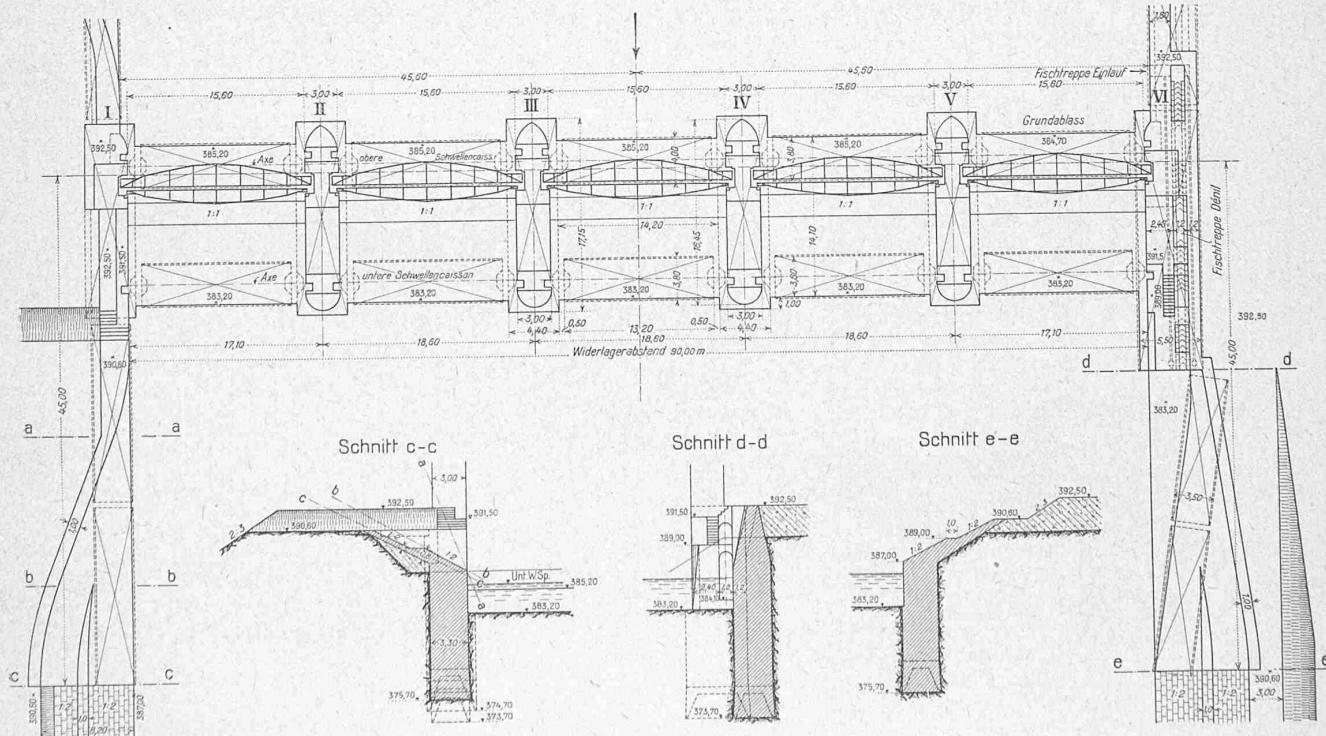


Abb. 9. Grundriss des Stauwehres und Schnitte der Unterwasser-Flügelmauern. — Maßstab 1:600.